


位置図 S=1:5,000



N
↑

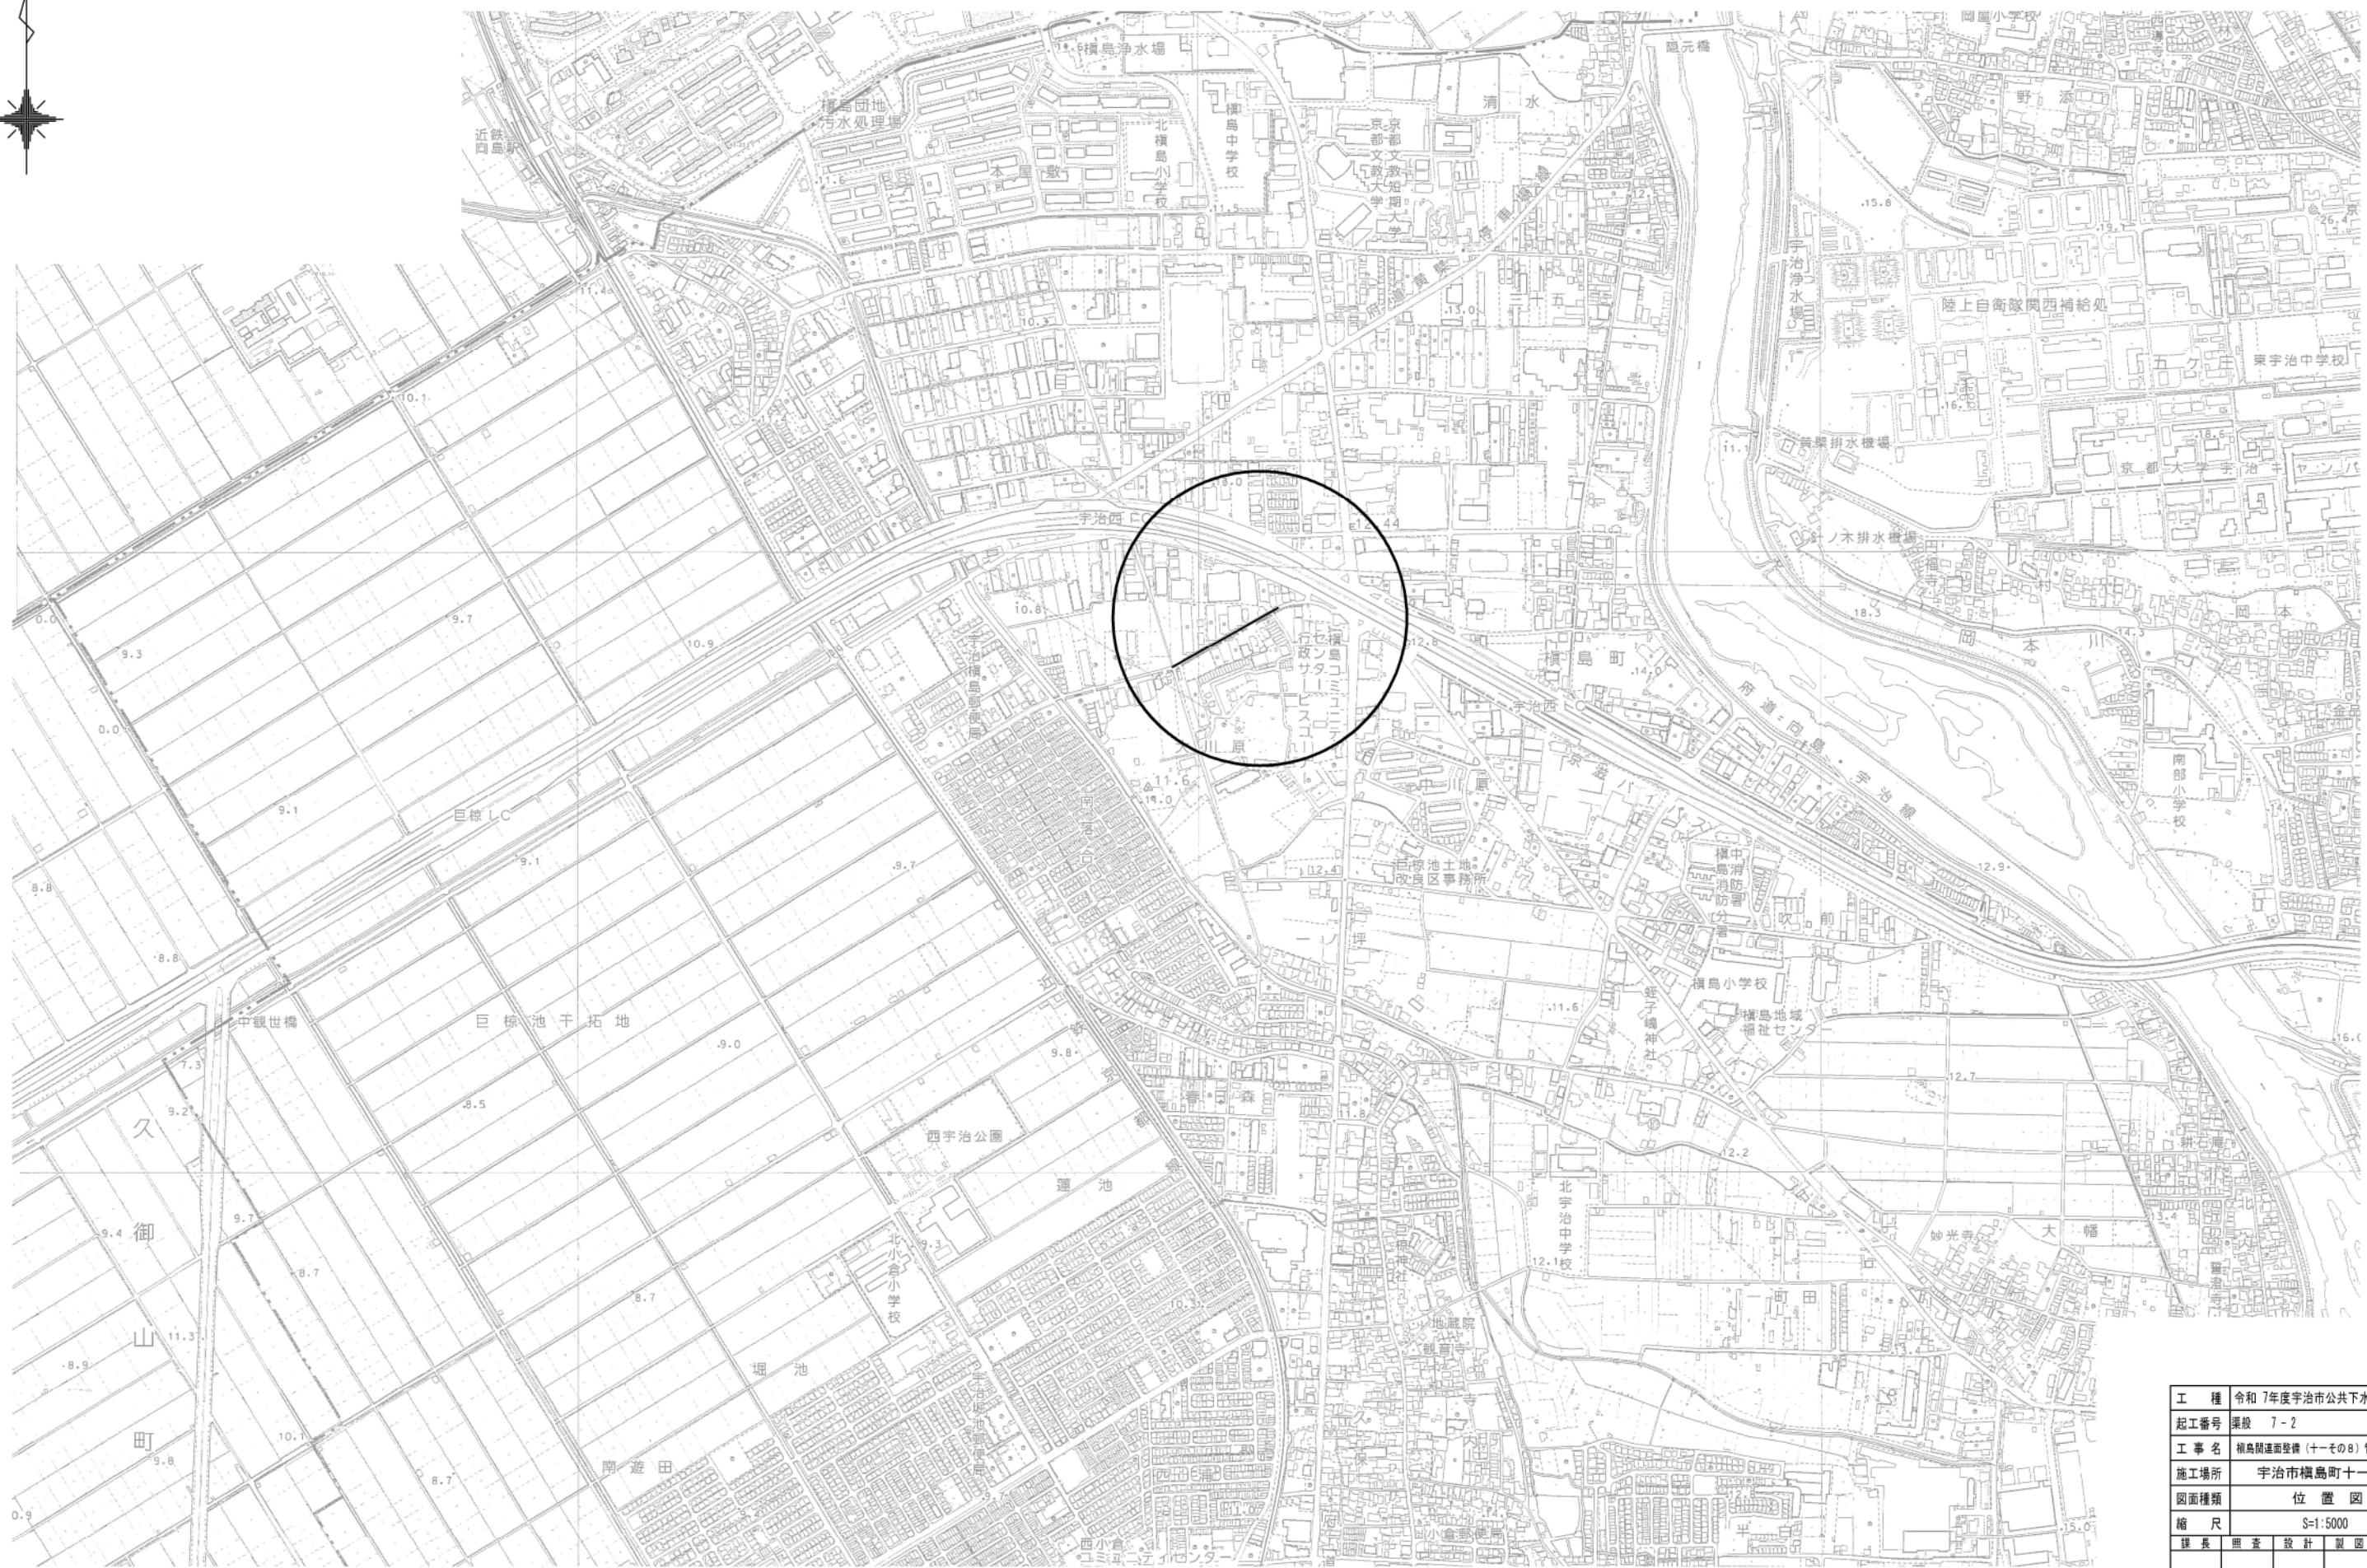

工種	令和7年度宇治市公共下水道事業
起工番号	渠設 7-2
工事名	横島間連面整備(十一その他)菅原建設工事
施工場所	宇治市横島町十一地内
図面種類	位置図
縮尺	S=1:5000
課長	照査 設計 製図 写図
月日	月日 月日 月日 月日 月日
図面追次番号	9葉ノ中 1



系 統 図

S=1:2, 500

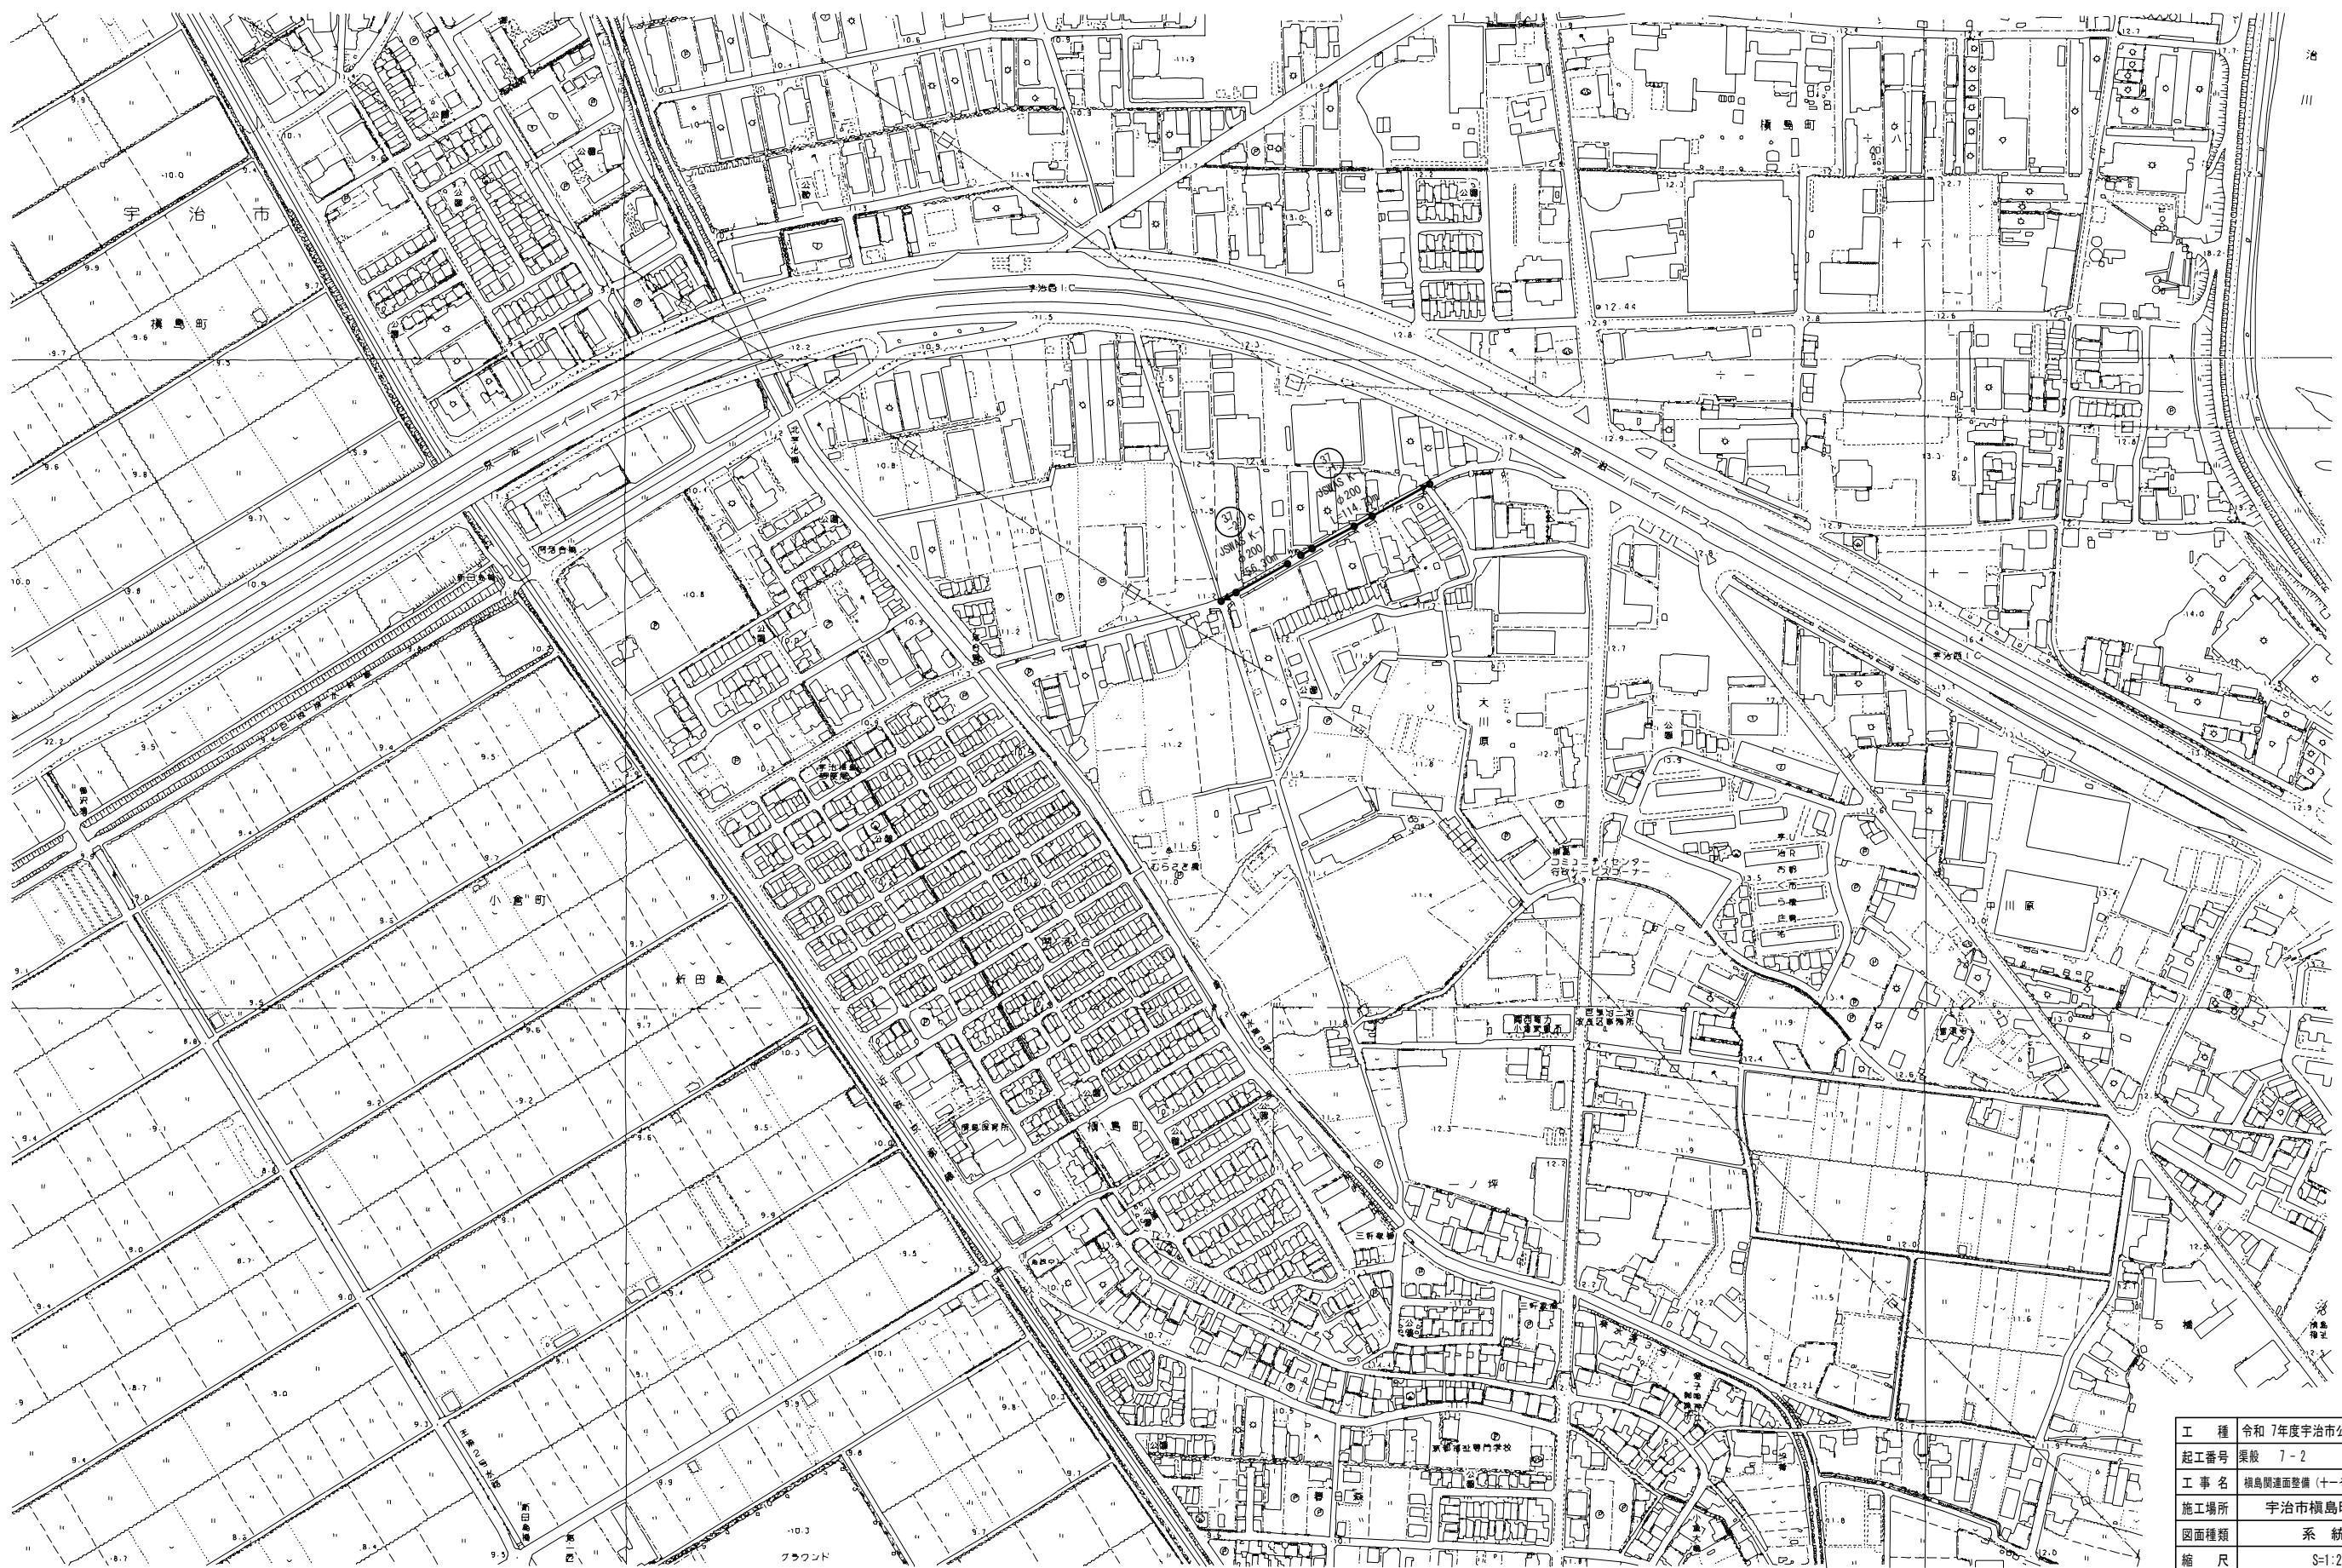
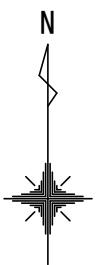


工種	令和7年度宇治市公共下水道事業			
起工番号	渠般 7-2			
工事名	横島閘連面整備（十一その8）管渠建設工事			
施工場所	宇治市横島町十一地内			
図面種類	系統図			
縮尺	S=1:2500			
課長	照査	設計	製図	写図
月 日	月 日	月 日	月 日	月 日
図面追次番号	9 葉ノ中 2			


平面図 S=1:500

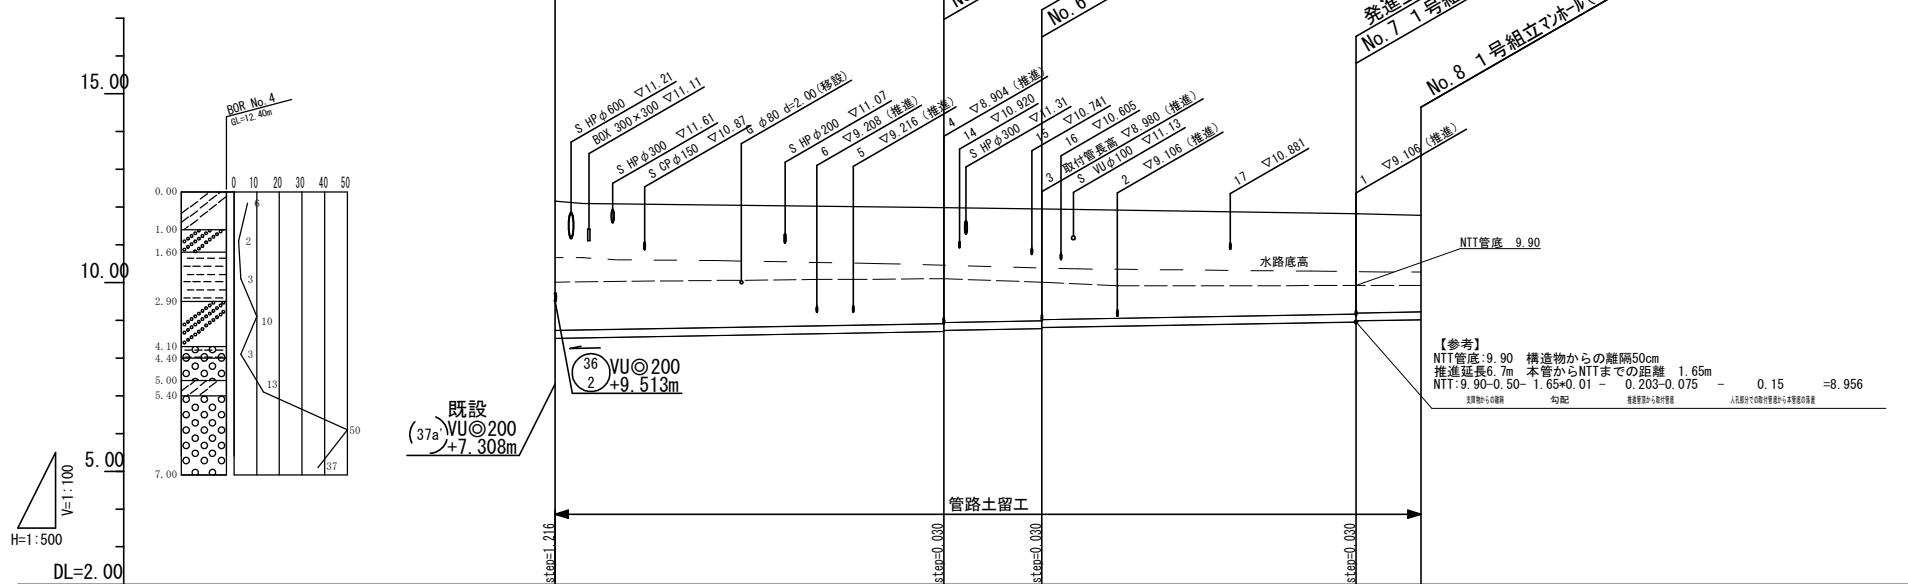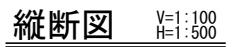


横断図 S=1:100

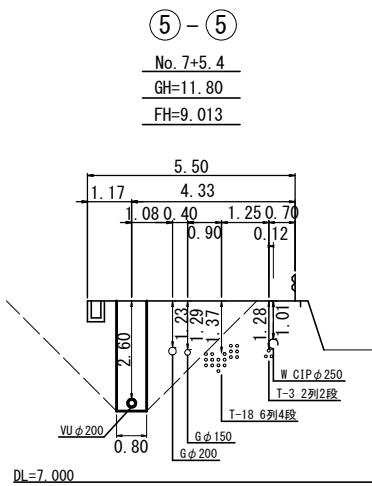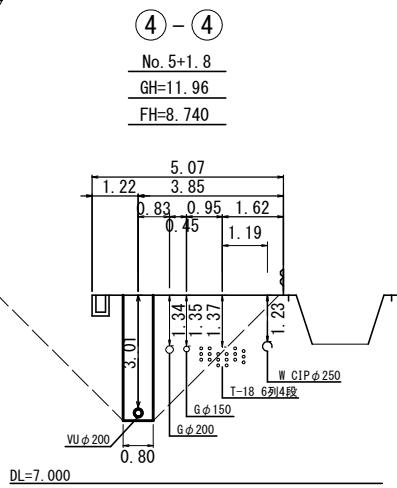

置案内図
尺 1:5000

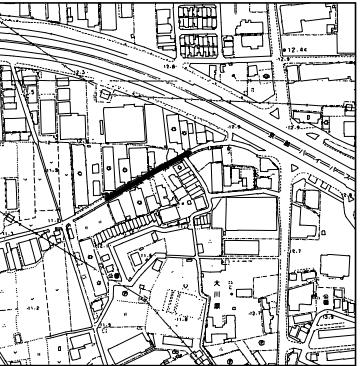

K B M 詳 細 図
縮 尺 1 : 250

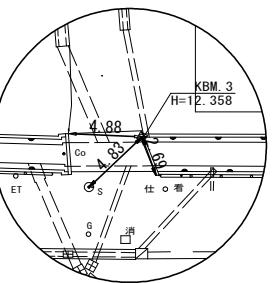

7
1

人孔凡例	
名称	記号
3号マンホール	●
2号マンホール	○
1号マンホール	○
特1号(樋円)マンホール	◎
硬質塩化ビニル製マンホール	■
小型レバーマンホールRM30	◆

平面図 凡例

名 称	記 号	線 種	偏 考
水 道	W	— · —	
ガス	G	— — —	
N T T	T	———	
関 電	E	· · · · ·	
雨 水	R	≡ ≡ ≡	
水(計画)		→	

横断図 凡例

○—○	試掘横断
△—△	探査横断
□—□	想定横断


度宇治市公共下水道事業

7-2
鳥居連面整備(十一その8)管渠建設工事
宇治市槇島町十一地内
平面図・縦断図・横断図(1)
図示
査 設 計 製 図 写 図
日 月 日 月 日 月 日
9葉ノ中 3

平面図 S=1:500





縦断図 V=1:100 H=1:500

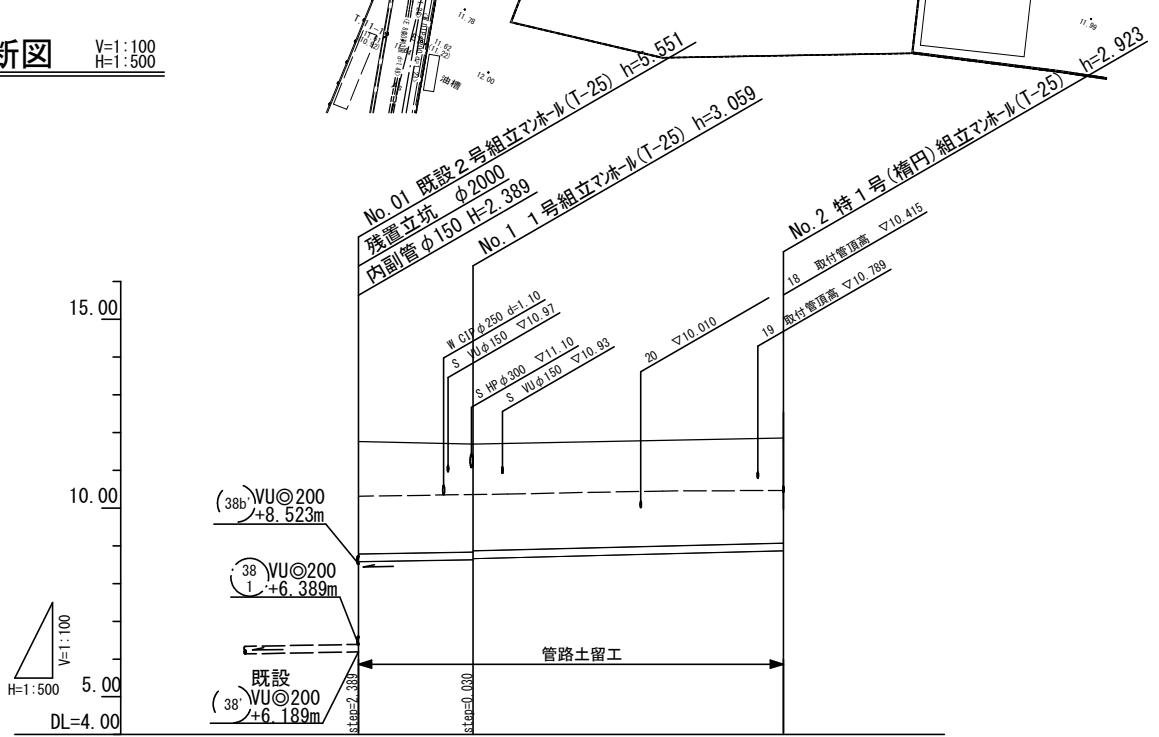


管 番 号	管 径 寸 寸	VU@200		
勾 配		3.5%	5.0%	(37-2)
掘 削 深		3.26	3.16	
土 被 り		2.96	2.85	
管 底 高		8.578	8.631	
地 盤 高		11.74	11.69	
追 加 距 離		0.00	0.00	
单 距 離		15.20	15.20	
人 孔 番 号	井戸番号	No.1	No.2	

横断図 S=1:100

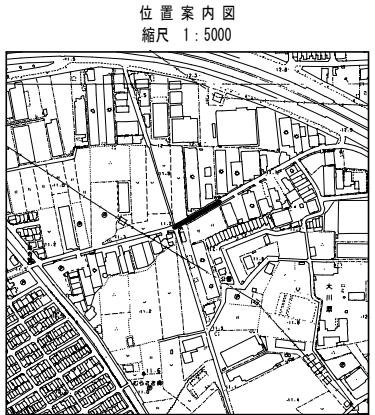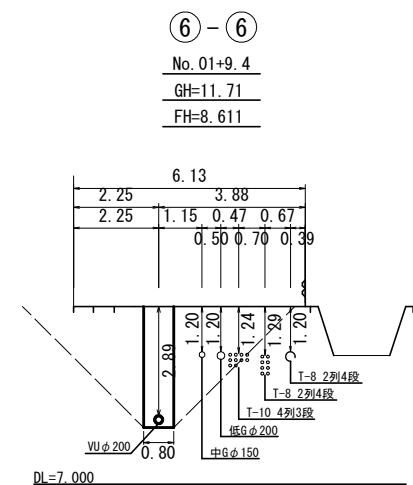

KBM 詳細図
縮尺 1:250

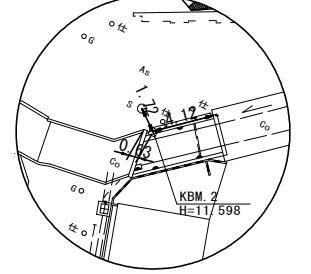

37
-2

人孔凡例	
名 称	記 号
3号マンホール	●
2号マンホール	○
1号マンホール	◎
特1号(横円)マンホール	◐
硬質塩化ビニル製マンホール	◑
小型レジンマンホールRCM30	✖

平面図凡例	
名 称	記 号
水道 W	— · —
ガス G	— · · —
NTT T	— — —
関電 E	— · —
雨水 R	— = = =
下水(計画)	— → —

横断図凡例


○—○	試掘横断
△—△	探査横断
□—□	想定横断

工種	令和7年度宇治市公共下水道事業
起工番号	渠般 7-2
工事名	横島閑達面整備(十一その8)管渠建設工事
施工場所	宇治市横島町十一地内
図面種類	平面図・縦断図・横断図(2)
縮尺	図示
課長	照査
月日	設計
月日	製図
月日	写図
月日	
月日	
月日	
月日	
固面追次番号	9葉ノ中 4


鋼製ケーシング立坑(Φ1500)仮設図

S=1:30

平面図

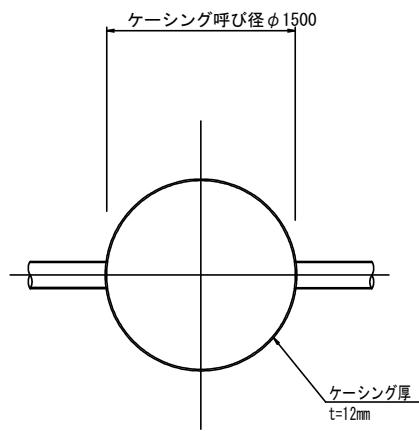

覆工平面図
(参考図)

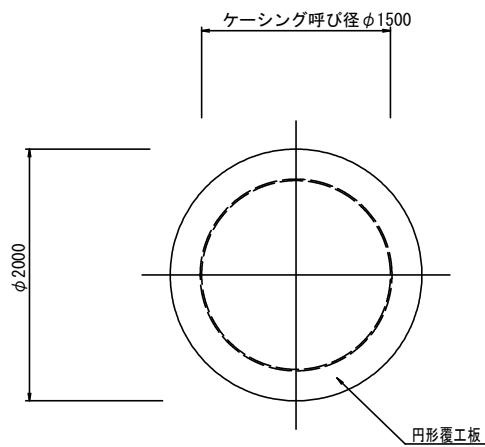


寸法表 (Bor No. 4)



取付管 No.	路線番号	地盤高 GH	本管 管底高	管 径	管中心から の距離	取付管 管底高	基礎高 GH2	立坑深 H	掘削深 H1	圧入深 H2	ケーシング			備考		
											地盤からケーシング までの距離 L4	先頭ケーシング L1	中間ケーシング L2	最終ケーシング L3		
①	37-1	11.82	8.956	VUΦ150 (SPΦ400)	0.575	9.106	8.481	3.339	4.289	4.489	0.039	2.300	—	1.300	1.461	3.600 No.7MH
②	37-1	11.92	8.845	VUΦ150 (SPΦ400)	0.464	9.106	8.481	3.439	4.389	4.589	0.039	2.300	—	1.400	1.461	3.700 通過部
③	37-1	11.94	8.780	VUΦ150 (SPΦ400)	0.525	8.980	8.355	3.585	4.535	4.735	0.085	2.300	—	1.500	1.415	3.800 No.6MH
④	37-1	11.98	8.704	VUΦ150 (SPΦ400)	0.525	8.904	8.279	3.701	4.651	4.851	0.101	2.300	—	1.600	1.399	3.900 No.5MH
⑤	37-1	12.01	8.663	VUΦ150 (SPΦ400)	0.207	9.216	8.556	3.454	4.404	4.604	0.054	2.300	—	1.400	1.446	3.700 通過部
⑥	37-1	12.02	8.646	VUΦ150 (SPΦ400)	0.207	9.208	8.539	3.481	4.431	4.631	0.081	2.300	—	1.400	1.419	3.700 通過部

※通過部は人孔設置無し

圧入掘削完了図

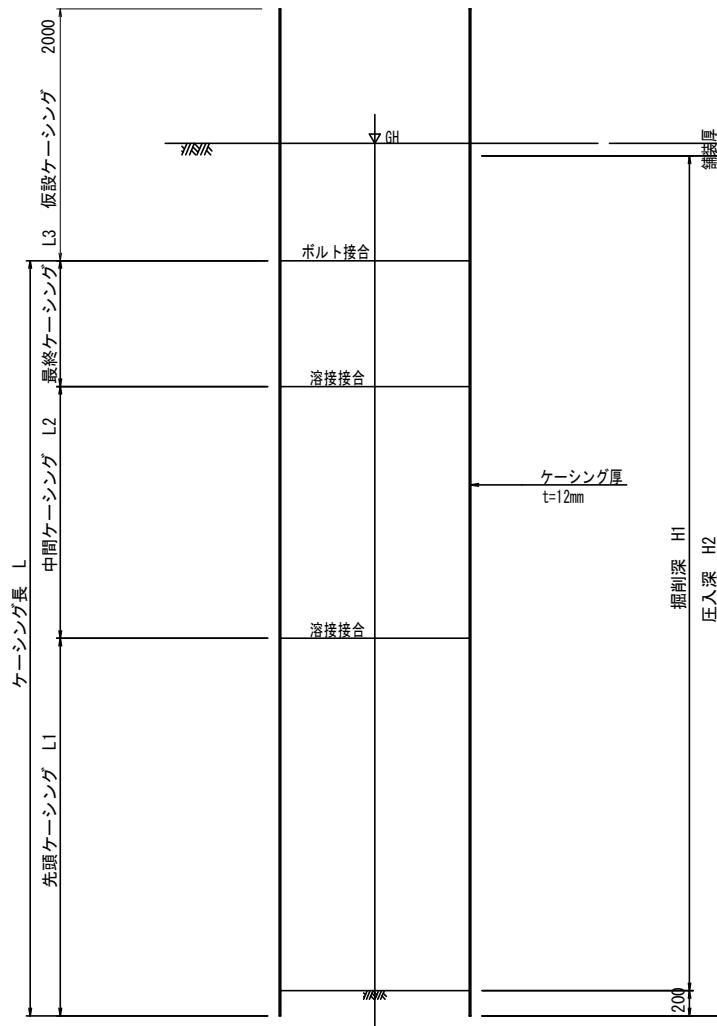

引抜完了図

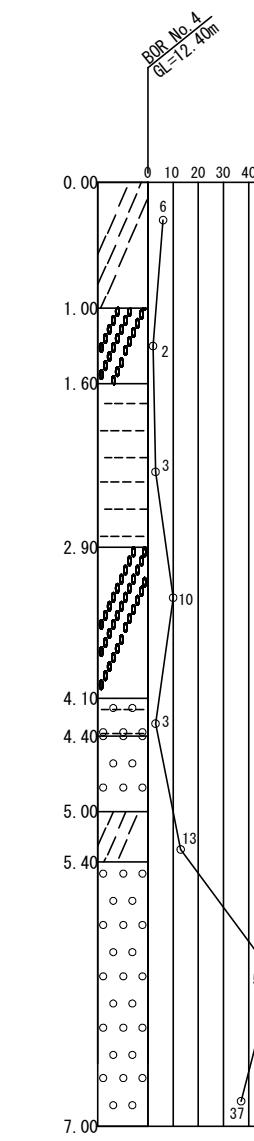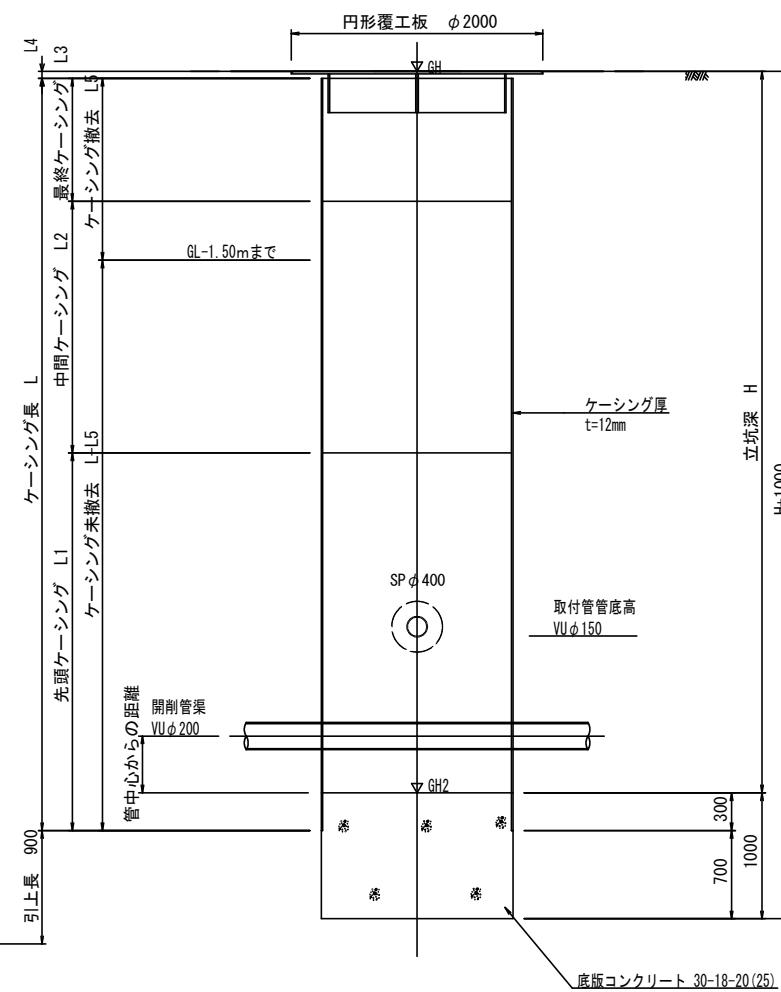

工種	令和7年度宇治市公共下水道事業
起工番号	渠般 7-2
工事名	横島閑達面整備(十一その他)管渠建設工事
施工場所	宇治市横島町十一地内
図面種類	鋼製ケーシング立坑(Φ1500)仮設図
縮尺	S=1:30
課長	照査
課長	設計
課長	製図
課長	写図
月日	月日
固面追次番号	9葉ノ中 5




薬液注入工図

S = 1 : 30

水路

抗口藥液注入工寸法表（取付管推進）

取付管 No.	路線番号	立杭寸法 (m)	地盤高 (m)	取付管管底高 (m)	鋼管径	管内径 (mm)	管厚 (mm)	掘削径 D (mm)	管中心 標高 (m)	削孔長 h (m)	土被り d (m)	改良厚 H (m)	改良幅 B (m)	改良延長 L (m)	使用Bor
①	37-1	φ1500	11.82	9.106	SP φ 400	390.6	7.9	406.4	9.181	3.342	1.342	2.000	2.000	1.500	No. 4
②	37-1	φ1500	11.92	9.106	SP φ 400	390.6	7.9	406.4	9.181	3.442	1.442	2.000	2.000	1.500	No. 4
③	37-1	φ1500	11.94	8.980	SP φ 400	390.6	7.9	406.4	9.055	3.588	1.588	2.000	2.000	1.500	No. 4
④	37-1	φ1500	11.98	8.904	SP φ 400	390.6	7.9	406.4	8.979	3.704	1.704	2.000	2.000	1.500	No. 4
⑤	37-1	φ1500	12.01	9.216	SP φ 400	390.6	7.9	406.4	9.291	3.422	1.422	2.000	2.000	1.500	No. 4
⑥	37-1	φ1500	12.02	9.208	SP φ 400	390.6	7.9	406.4	9.283	3.440	1.440	2.000	2.000	1.500	No. 4

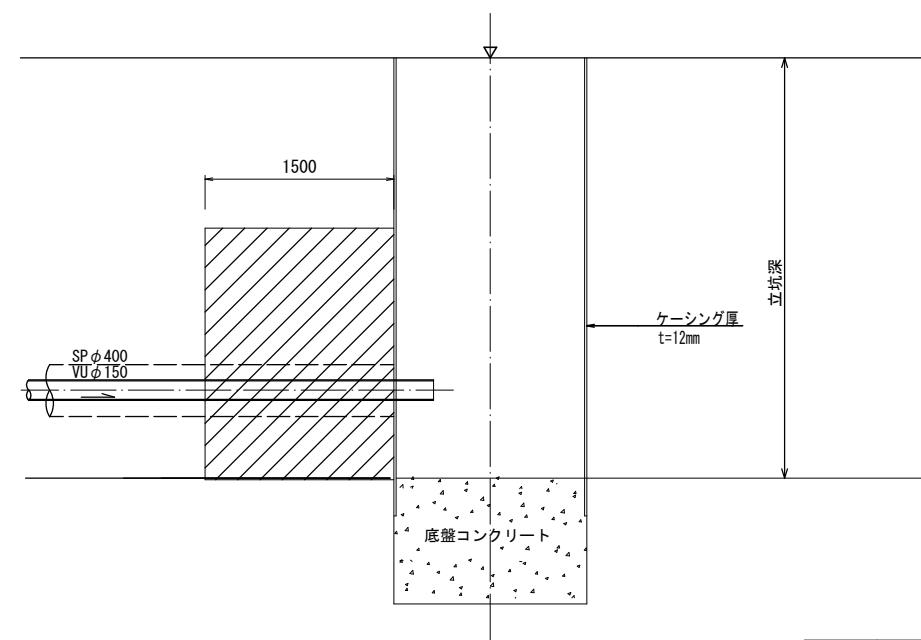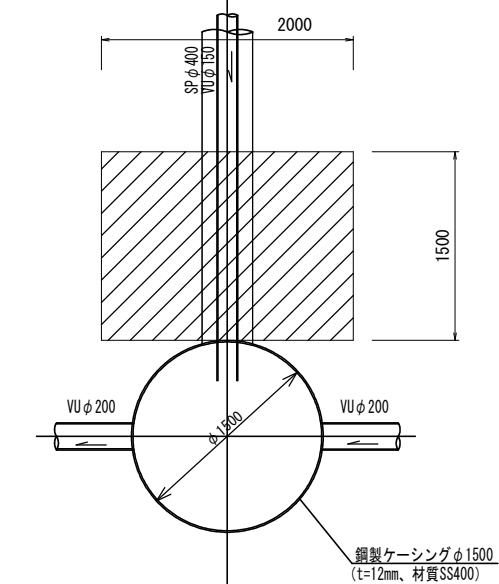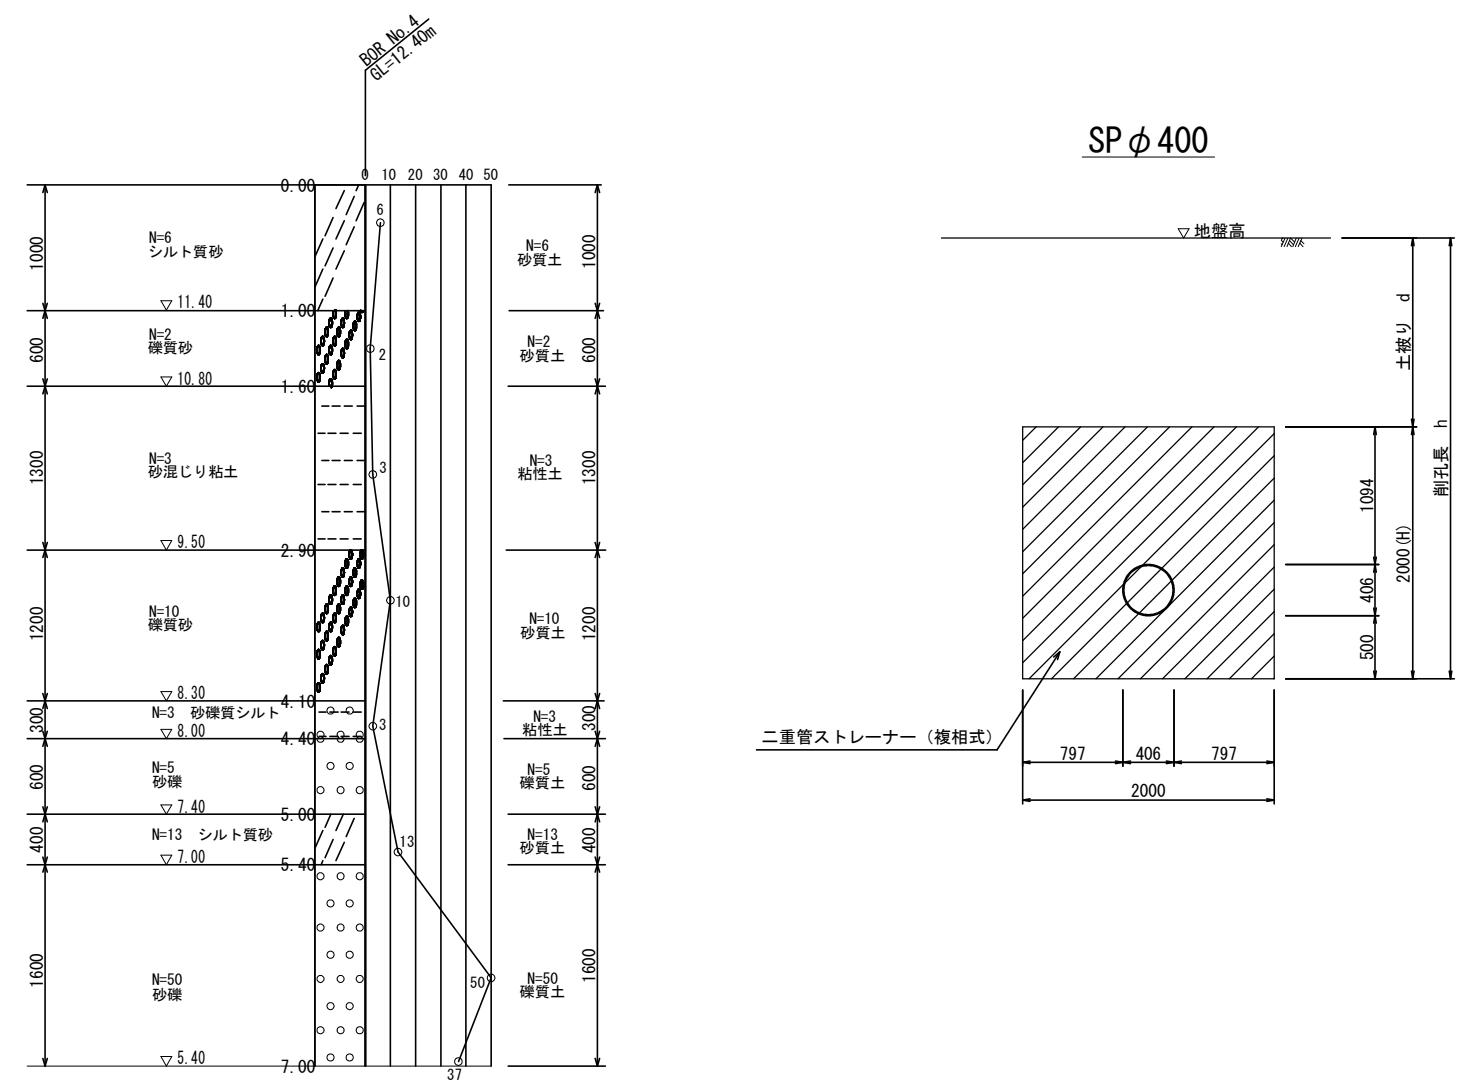


工種	令和7年度宇治市公共下水道事業				
起工番号	渠般 7-2				
工事名	横島閘達面整備（十一その8）管渠建設工事				
施工場所	宇治市横島町十一地内				
図面種類	薬液注入工図				
縮尺	S=1:30				
課長	照査	設計	製図	写図	
月日	月日	月日	月日	月日	月日
図面追次番号	9 葉ノ中 6				

取付管推進工詳細図


S = 1 : 30

取付管推進工詳細断面図

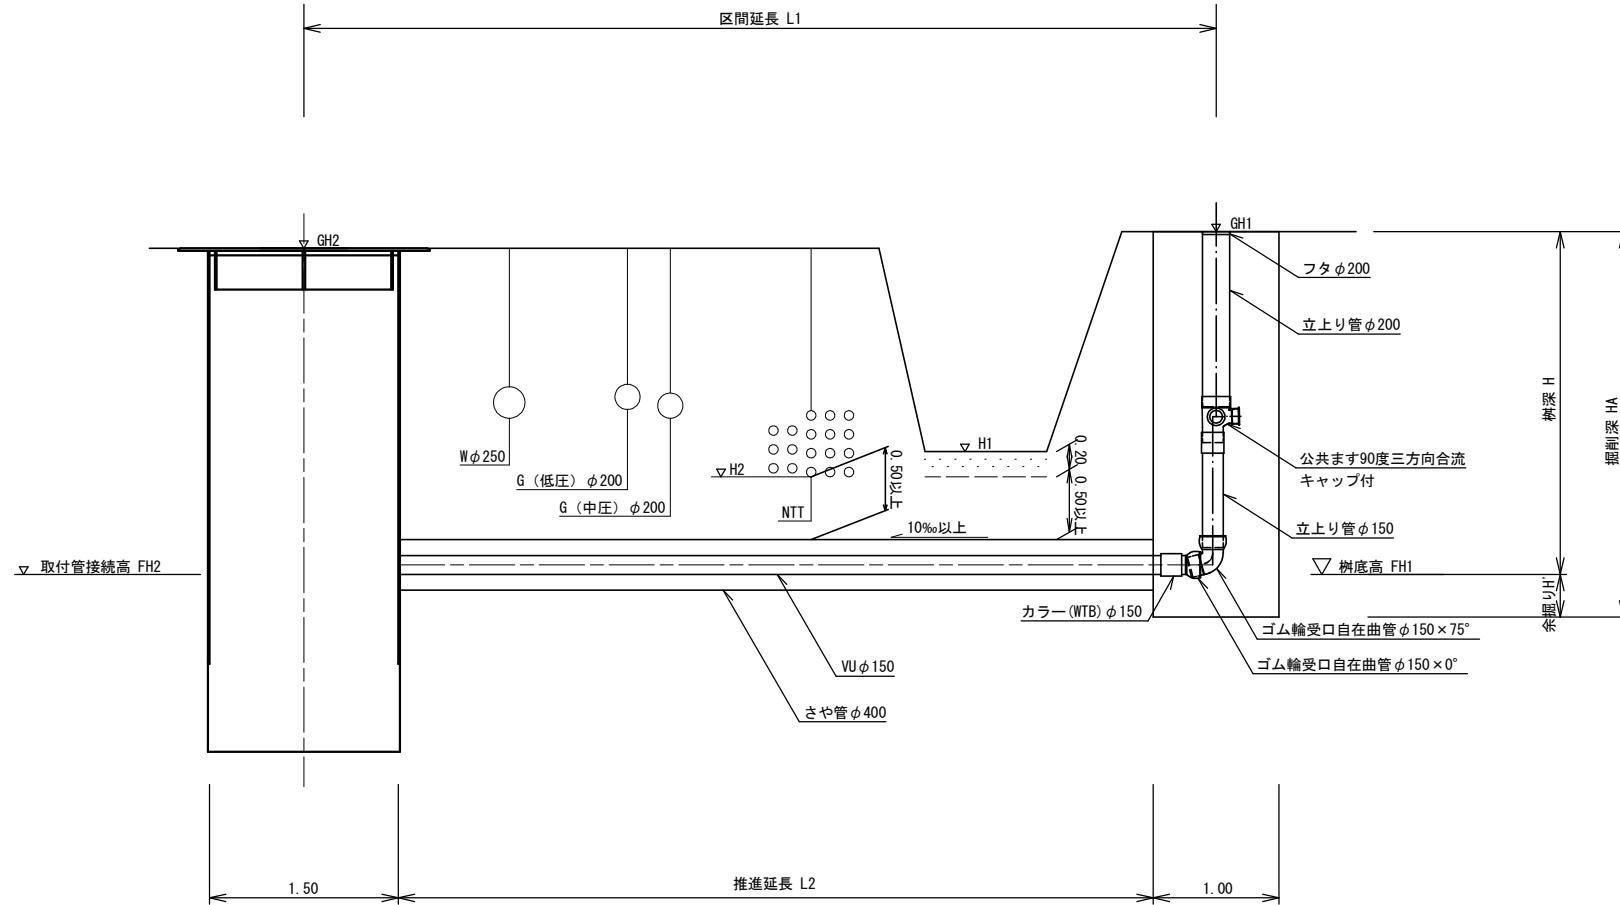

宅樹用極小到達立坑構造図

断面モデル図

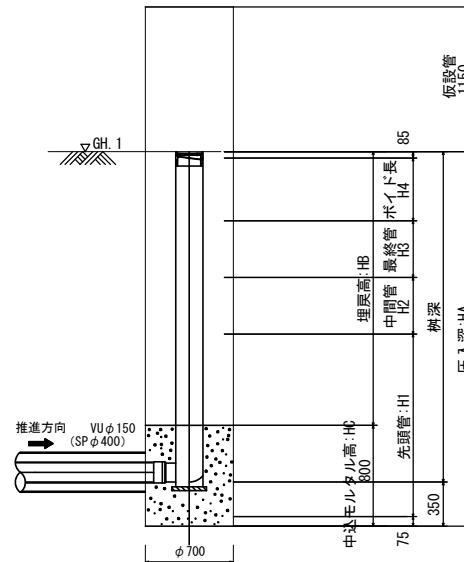

取付管推進一覧表

樹番号	路線番号	さや管 管種・管径 mm	挿入管 管種・管径 mm	区間延長 L1 m	推進延長 L2 m	取付管条件				障害物 底部標高 H1 m	障害物 底部標高 H2 m	取付管 接続高 FH2 m	余掘り H' m	掘削深 HA m	BorNo.
						樹地盤高 GH1 m	本管地盤高 GH2 m	樹底高 FH1 m	樹深 H m						
①	37-1	SPφ400	VUφ150	8.00	6.70	11.99	11.82	9.19	2.80	10.48	9.92	9.106	0.340	3.140	BorNo. 4
②	37-1	SPφ400	VUφ150	8.30	7.00	11.99	11.92	9.18	2.81	10.52	9.91	9.106	-	-	BorNo. 4
③	37-1	SPφ400	VUφ150	8.00	6.70	12.25	11.94	9.27	2.98	10.56	10.01	8.980	0.340	3.320	BorNo. 4
④	37-1	SPφ400	VUφ150	8.60	7.30	12.44	11.98	9.37	3.07	10.70	10.10	8.904	0.340	3.410	BorNo. 4
⑤	37-1	SPφ400	VUφ150	8.20	6.90	12.30	12.01	9.35	2.95	10.72	10.08	9.216	0.340	3.290	BorNo. 4
⑥	37-1	SPφ400	VUφ150	7.60	6.30	12.39	12.02	9.34	3.05	10.72	10.08	9.208	0.340	3.390	BorNo. 4

宅樹用極小到達立坑一覧表


樹番号 宅名	路線番号	立坑 管種・管径 mm	樹 管種・管径 mm	压入深 HA m	先頭管 H1 m	中間管 H2 m	最終管 H3 m	ボイド長 H4 m	埋戻高 HB m	中込M HC m	地盤高 GH1 m	樹深 H m	S=1:30			
													月 日	月 日	月 日	月 日
②	37-1	SPφ700	VUφ200	3.16	1.50	-	1.00	0.500	2.36	0.80	11.99	2.81				

工種	令和7年度宇治市公共下水道事業
起工番号	渠般 7-2
工事名	横島閑連面整備(十一その8)管渠建設工事
施工場所	宇治市横島町十一地内
図面種類	取付管推進工詳細図
縮尺	S=1:30
課長	照査 設計 製図 写図
月日	月日 月日 月日 月日
回面追次番号	9葉ノ中 7


既設No. 01 2号組立人孔構造図 S=1:30

S = 1 : 3


平面圖

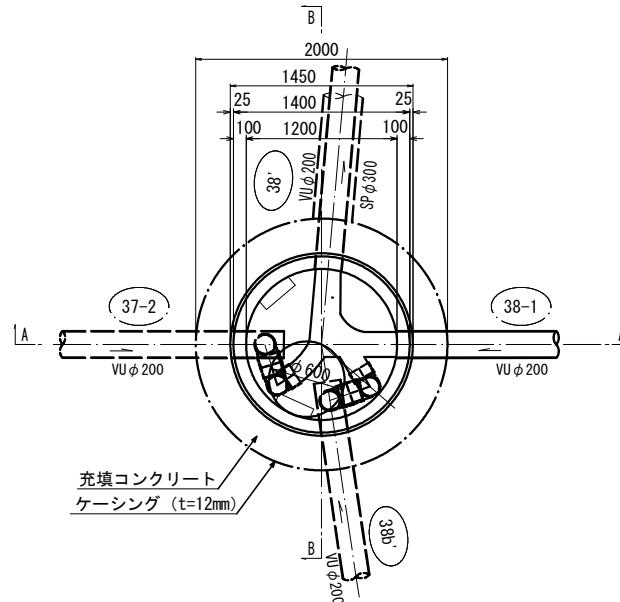

A - A 断面図

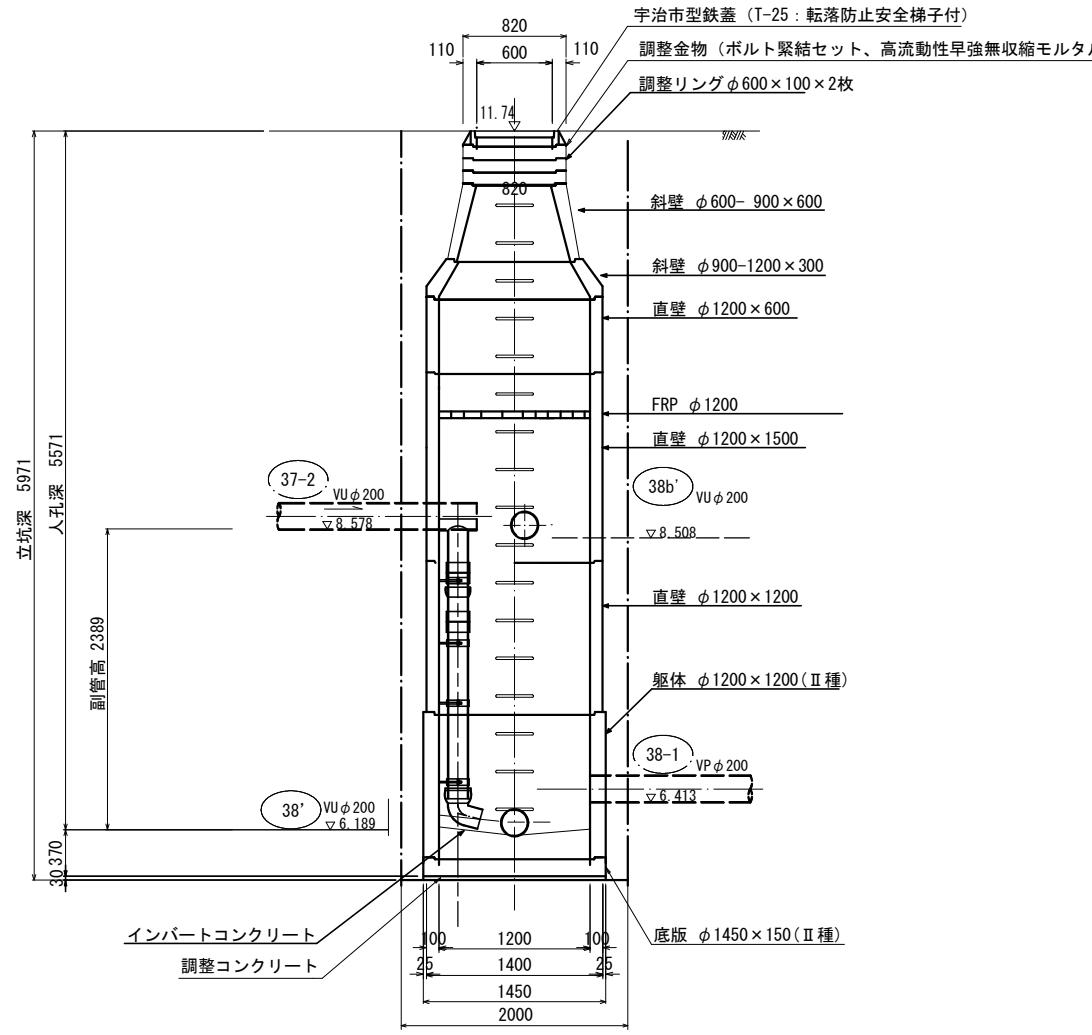

B - B 断面図

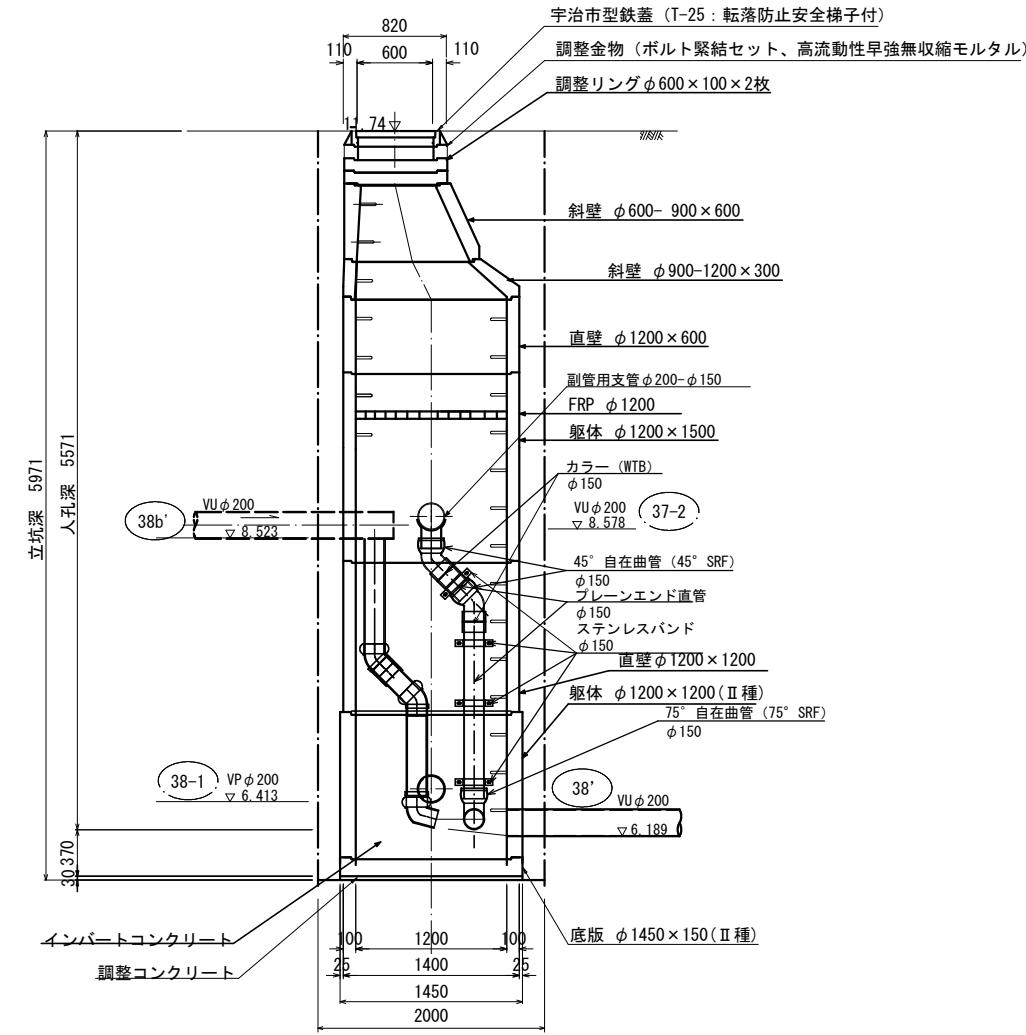


工種	令和7年度宇治市公共下水道事業				
起工番号	渠般 7-2				
工事名	横島閑面整備（十一その8）管渠建設工事				
施工場所	宇治市横島町十一地内				
図面種類	既設No.01 2号組立人孔構造図				
縮尺	S=1:30				
課長	照査	設計	製図	写図	
月日	月日	月日	月日	月日	月日
図面追番号	9葉ノ中8				


既設No.3 2号組立人孔構造図

S=1:30


平面図

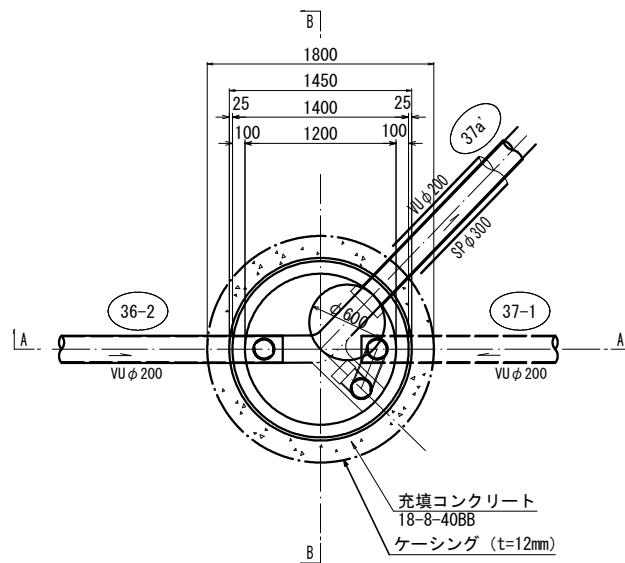

A - A 断面図

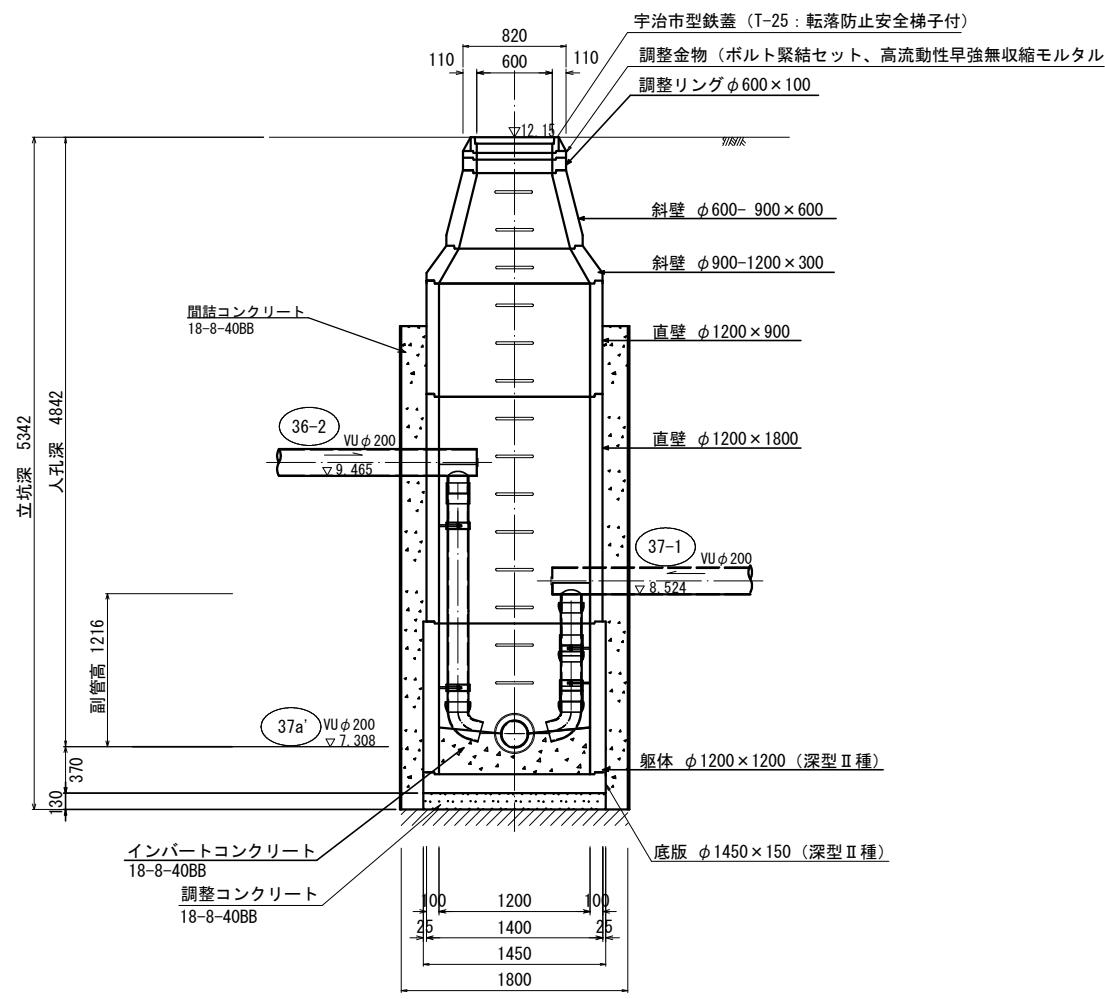

B - B 断面図

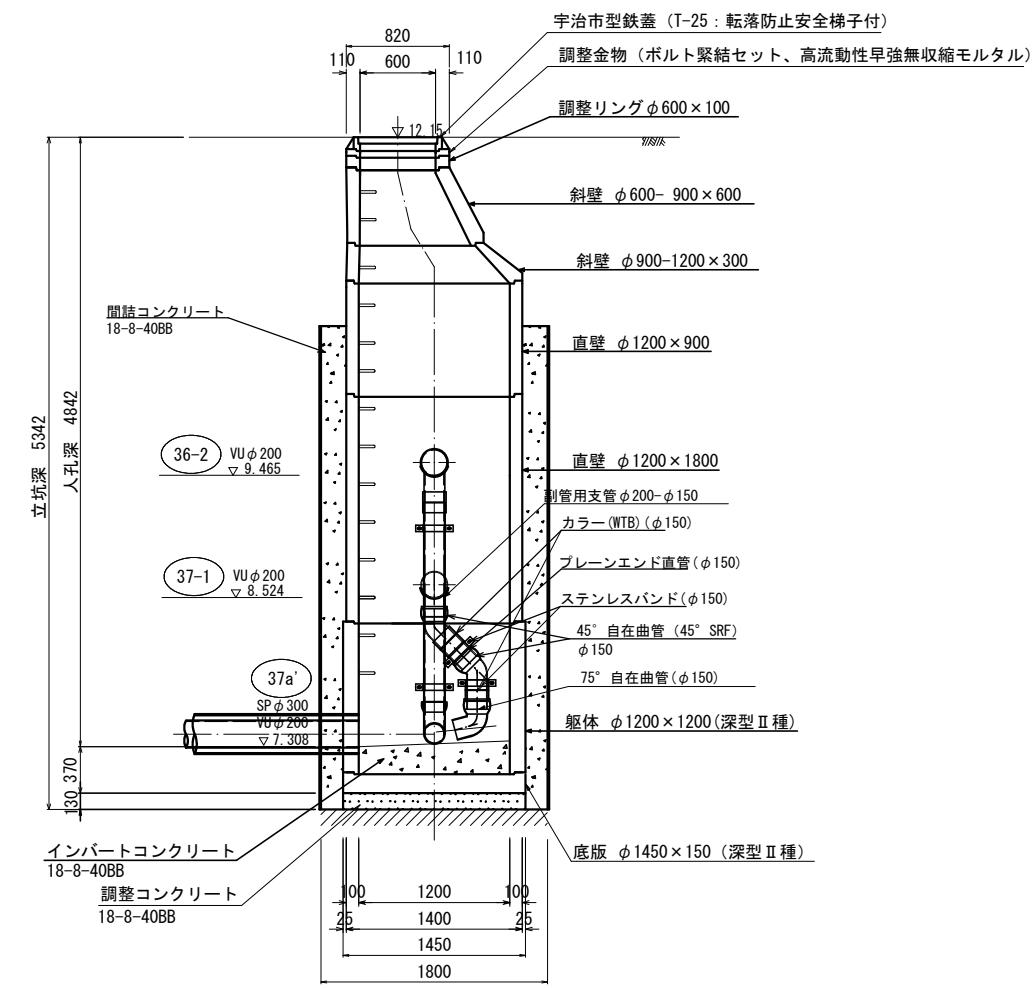

工種	令和7年度宇治公共下水道事業
起工番号	渠般 7-2
工事名	横島閑面整備(十一その他)管渠建設工事
施工場所	宇治市横島町十一地内
図面種類	既設No.3 2号組立人孔構造図
縮尺	S=1:30
課長	照査
長	設計
監査	製図
月日	月日
回面追次番号	9葉ノ中 9